



1 PLANTA BAIXA
ESCALA 1/100

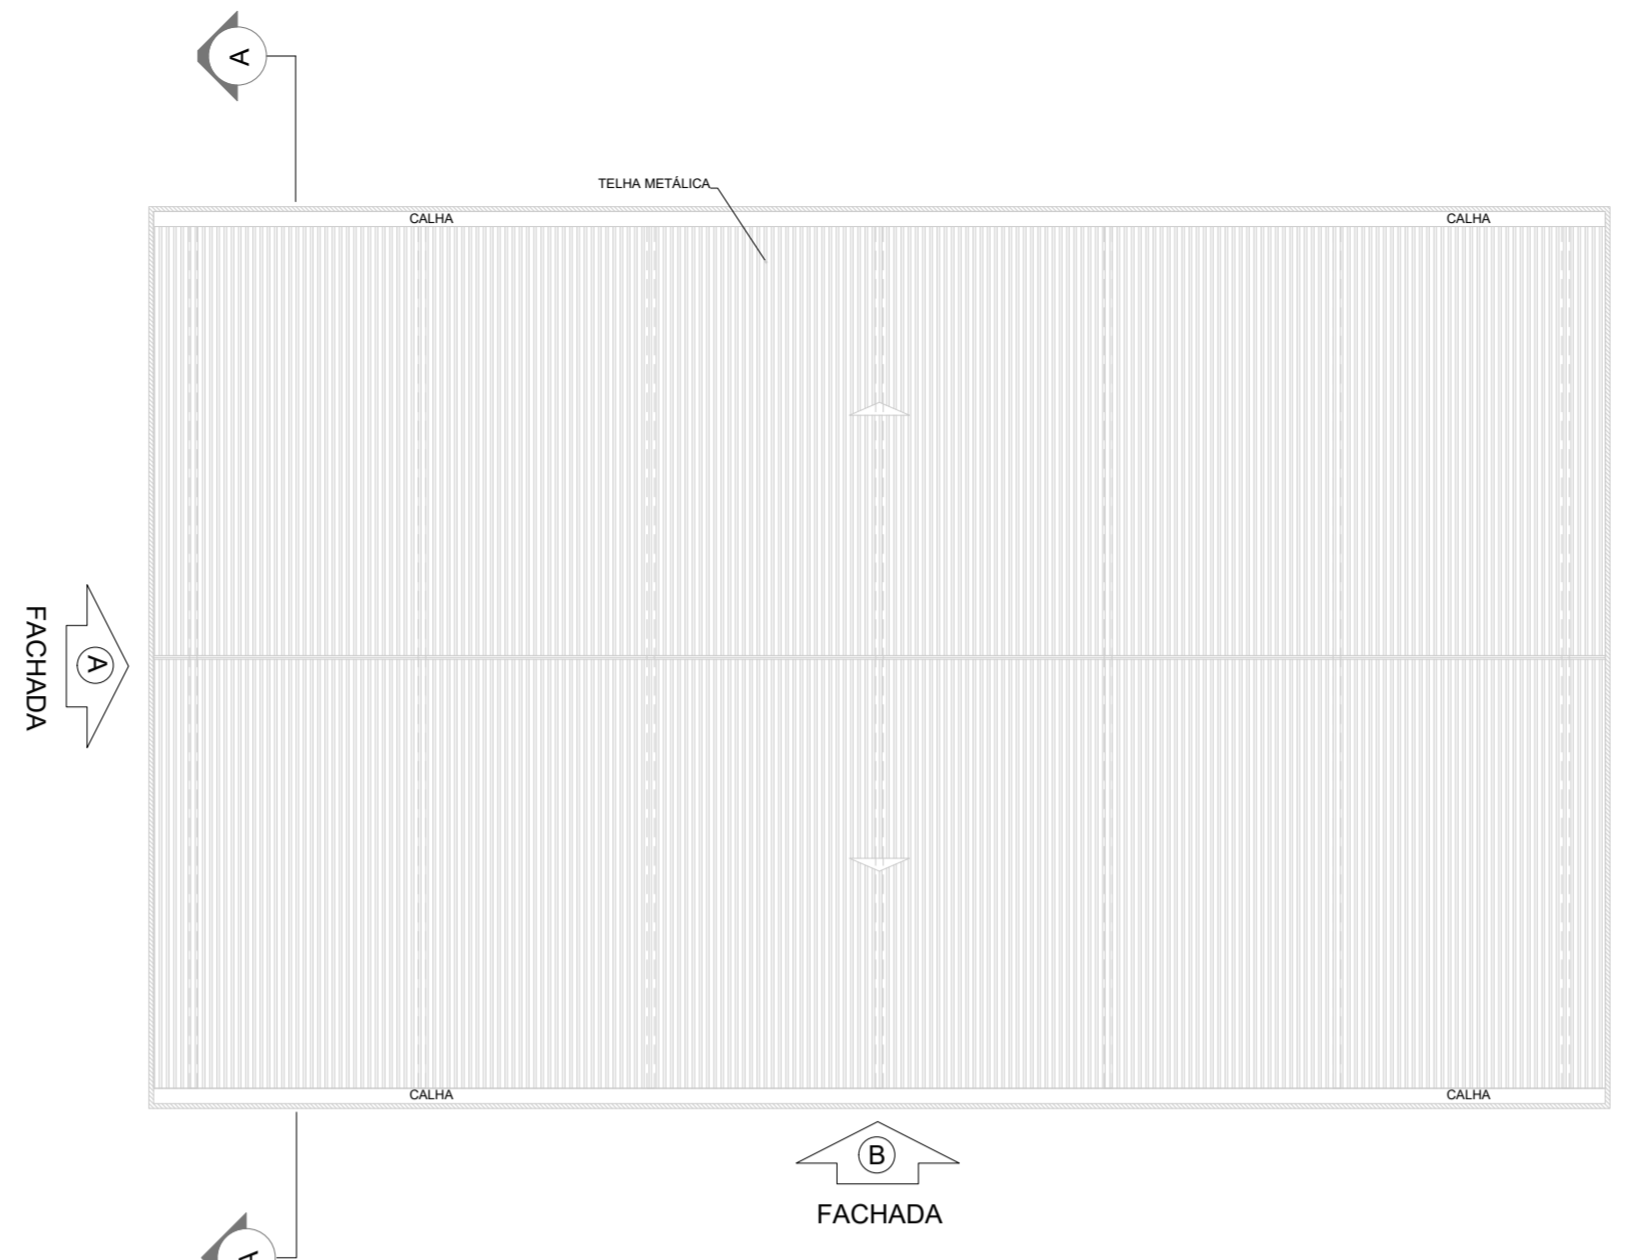

2 PLANTA DE COBERTURA
ESCALA 1/200

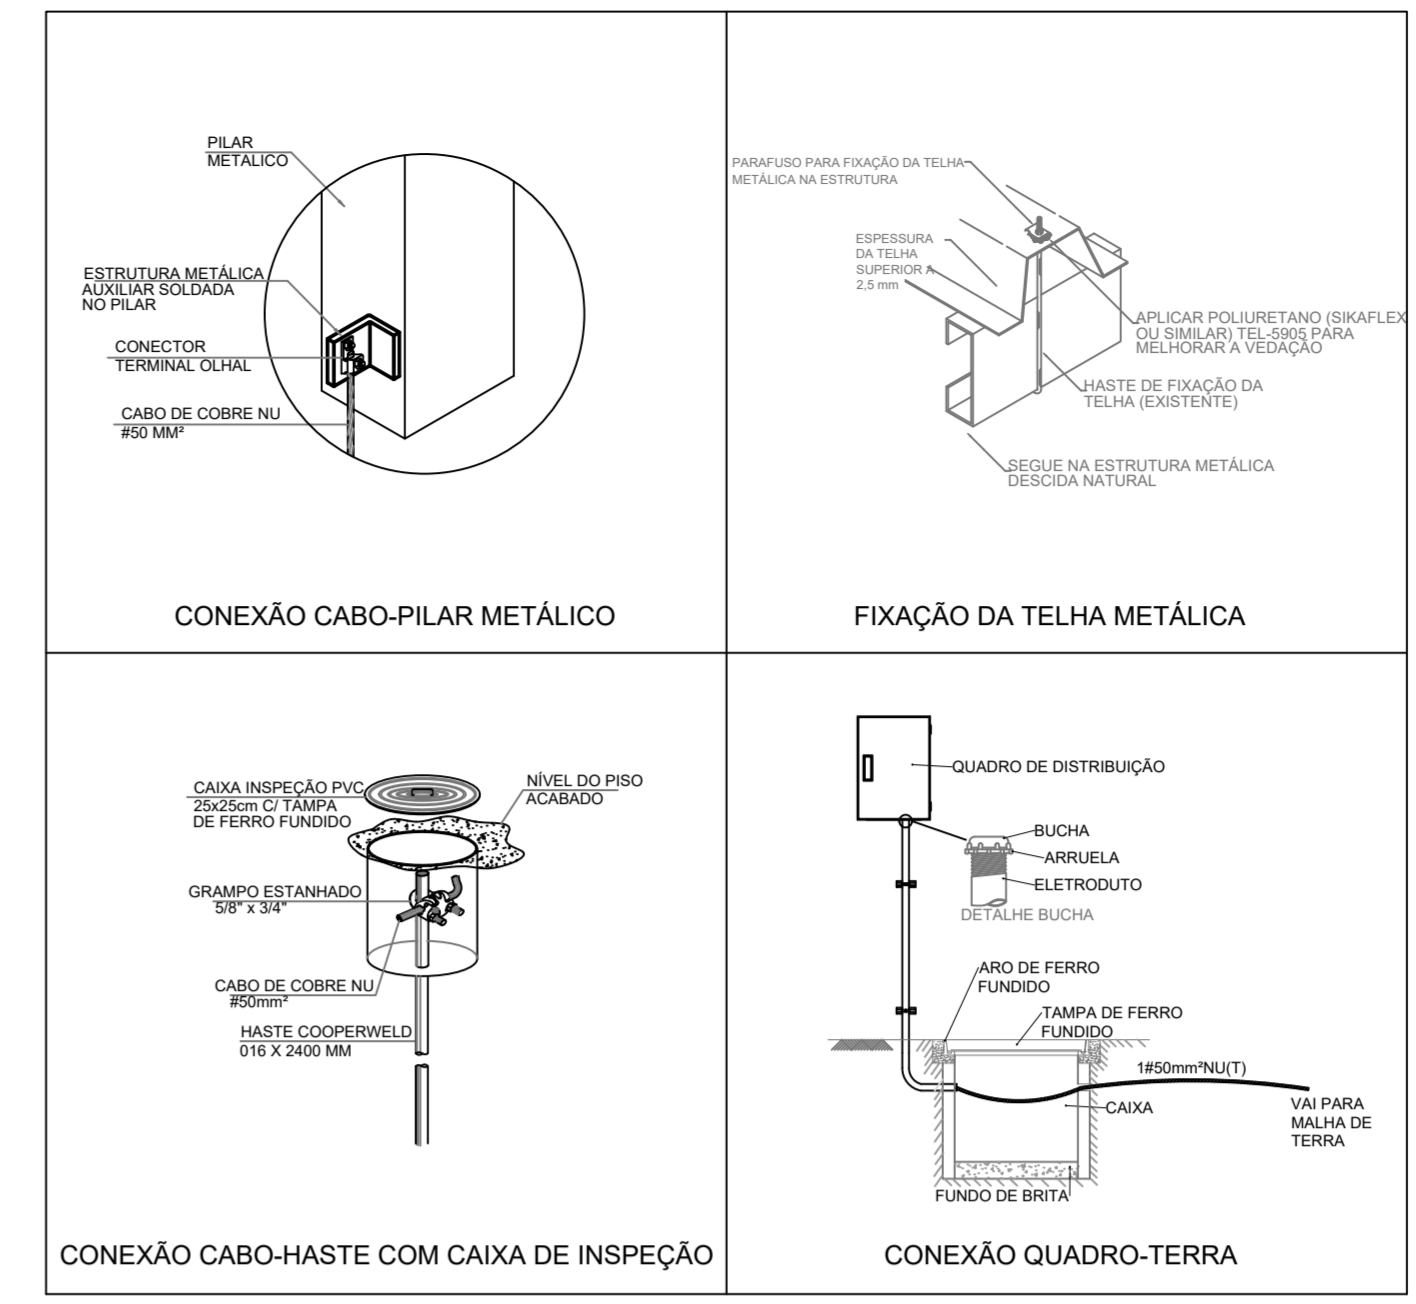


6 DETALHES CONSTRUTIVOS
SEM ESCALA

NOTAS


- Dimensionado conforme NBR 5410/2008 e NBR 5419/2015;
- A edificação é composta por estrutura metálica formada por pilares e treliças responsáveis pela sustentação da cobertura e fechamento lateral em telhas metálicas, funcionando portanto como uma eficiente gaiola de Faraday para captação e escoamento das descargas atmosféricas através dos pilares até a malha perimetral composta por hastas e cabos de cobre nu, conforme indicado;
- As hastas de cobre devem ser fixadas a pelo menos 50 cm de profundidade do nível do solo;
- Devem ser respeitados o número de hastas designados em projeto, bem como seu espaçamento e pontos de conexão com os pilares metálicos, a fim de garantir a maior eficiência do sistema de SPDA;

SIMBOLOGIA - PLANTA BAIXA


- - - Cabo de cobre nu #35 mm²
- Ponto de aterramento com haste de 2,40 m
- Ponto de conexão do cabo de cobre ao pilar metálico, conforme Desenho 6
- Caixa de inspeção em PVC com haste

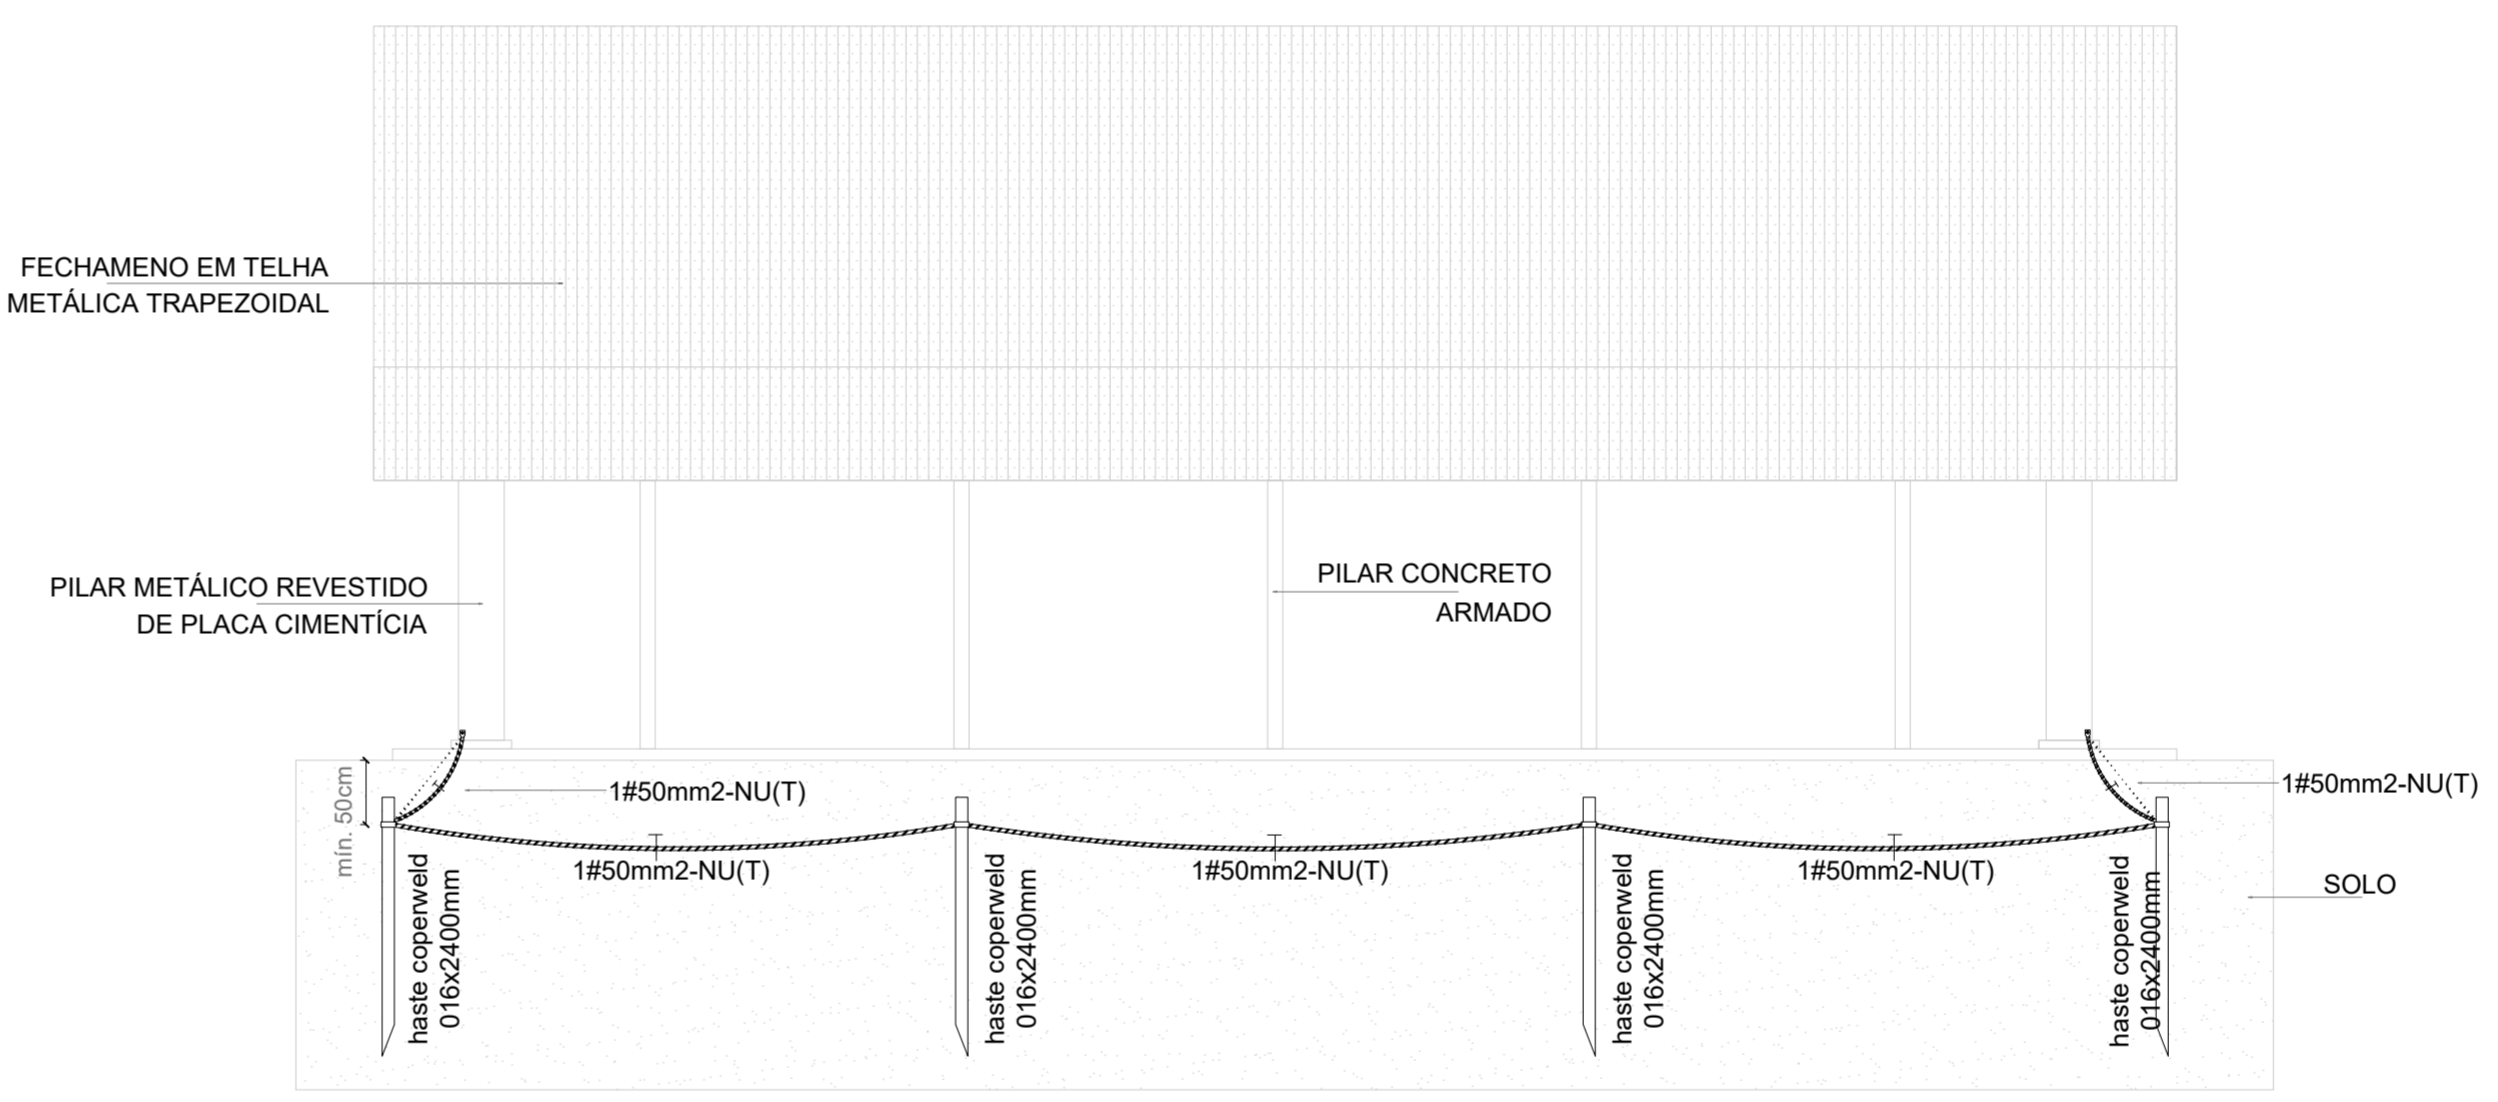

3 FACHADA A
ESCALA 1/100

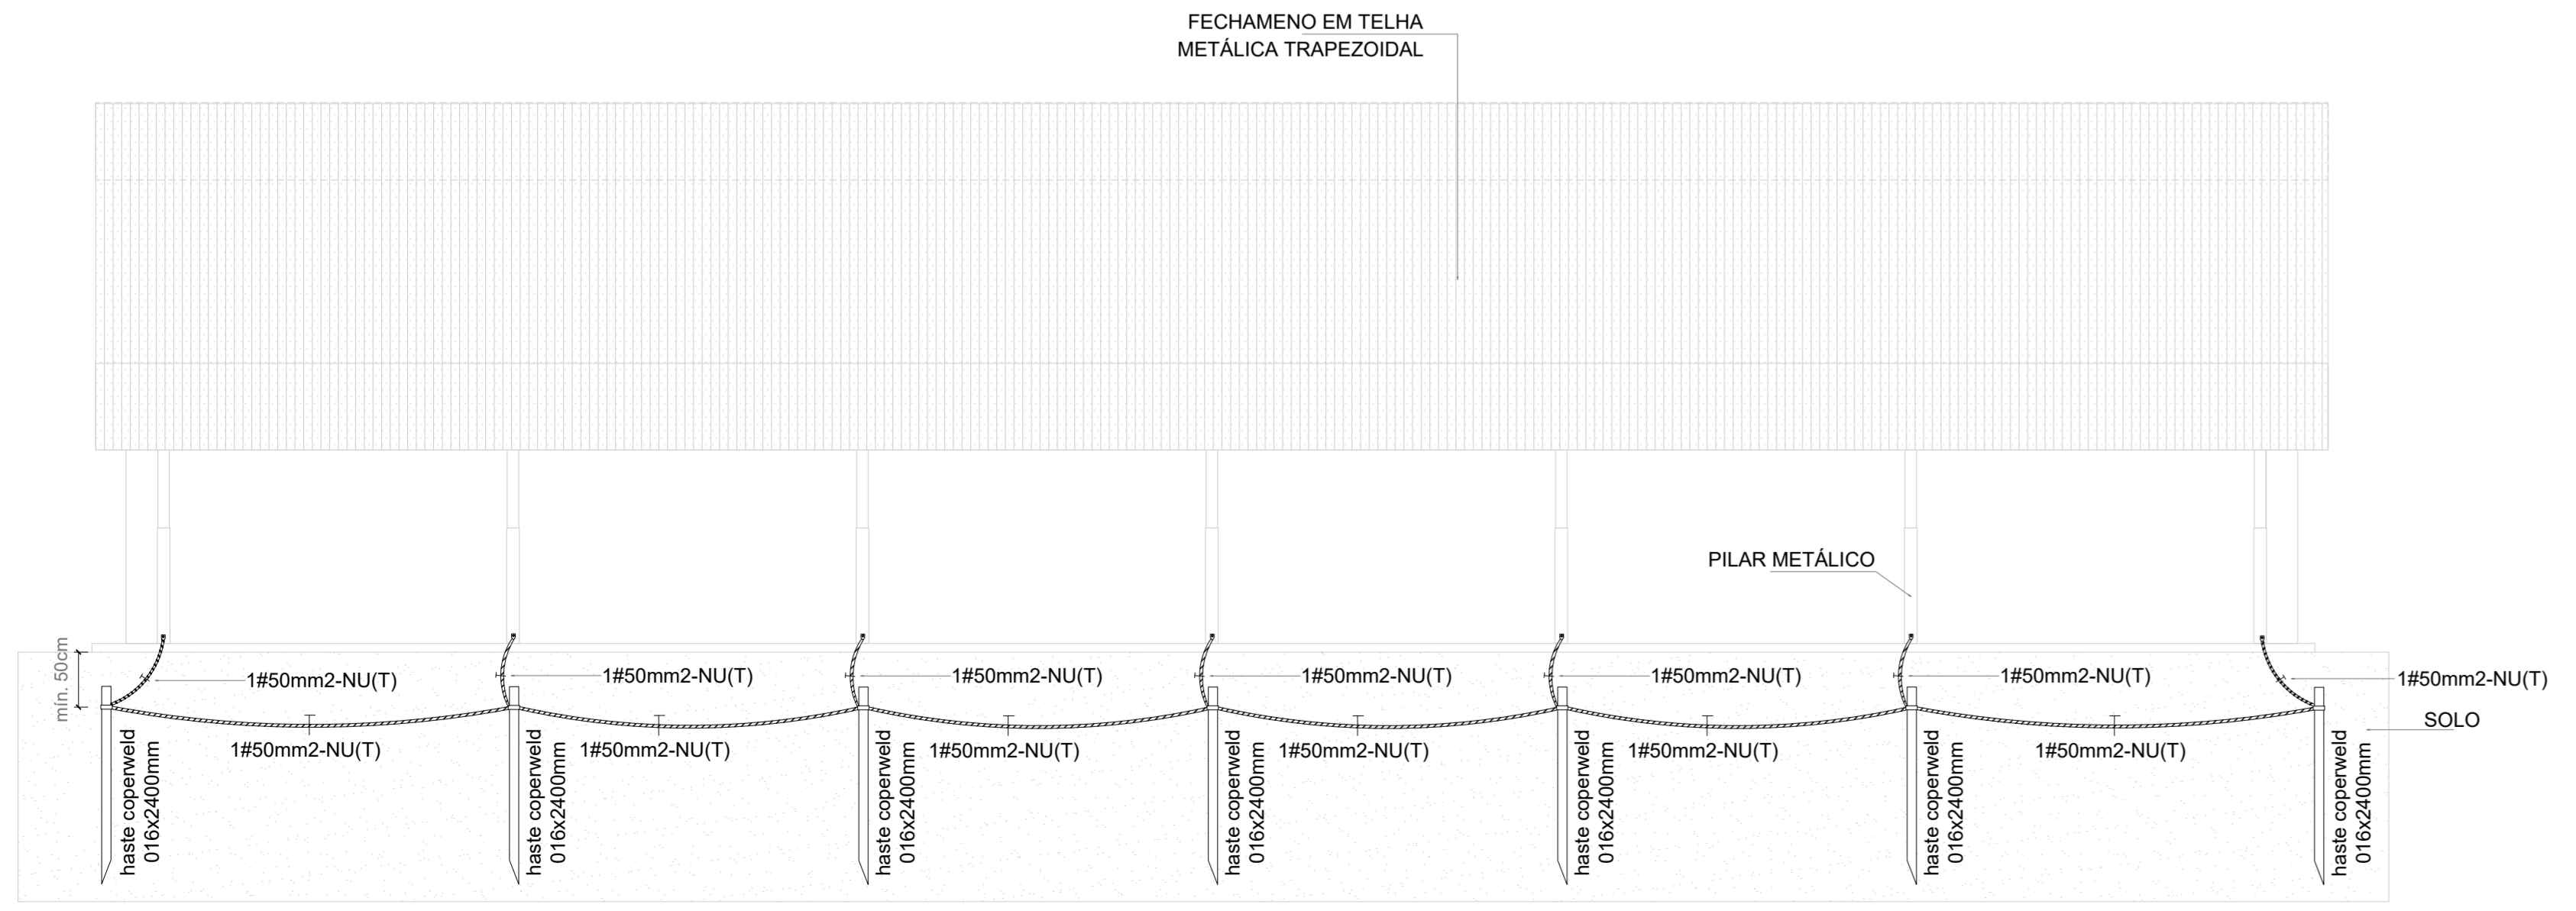

4 FACHADA B
ESCALA 1/100

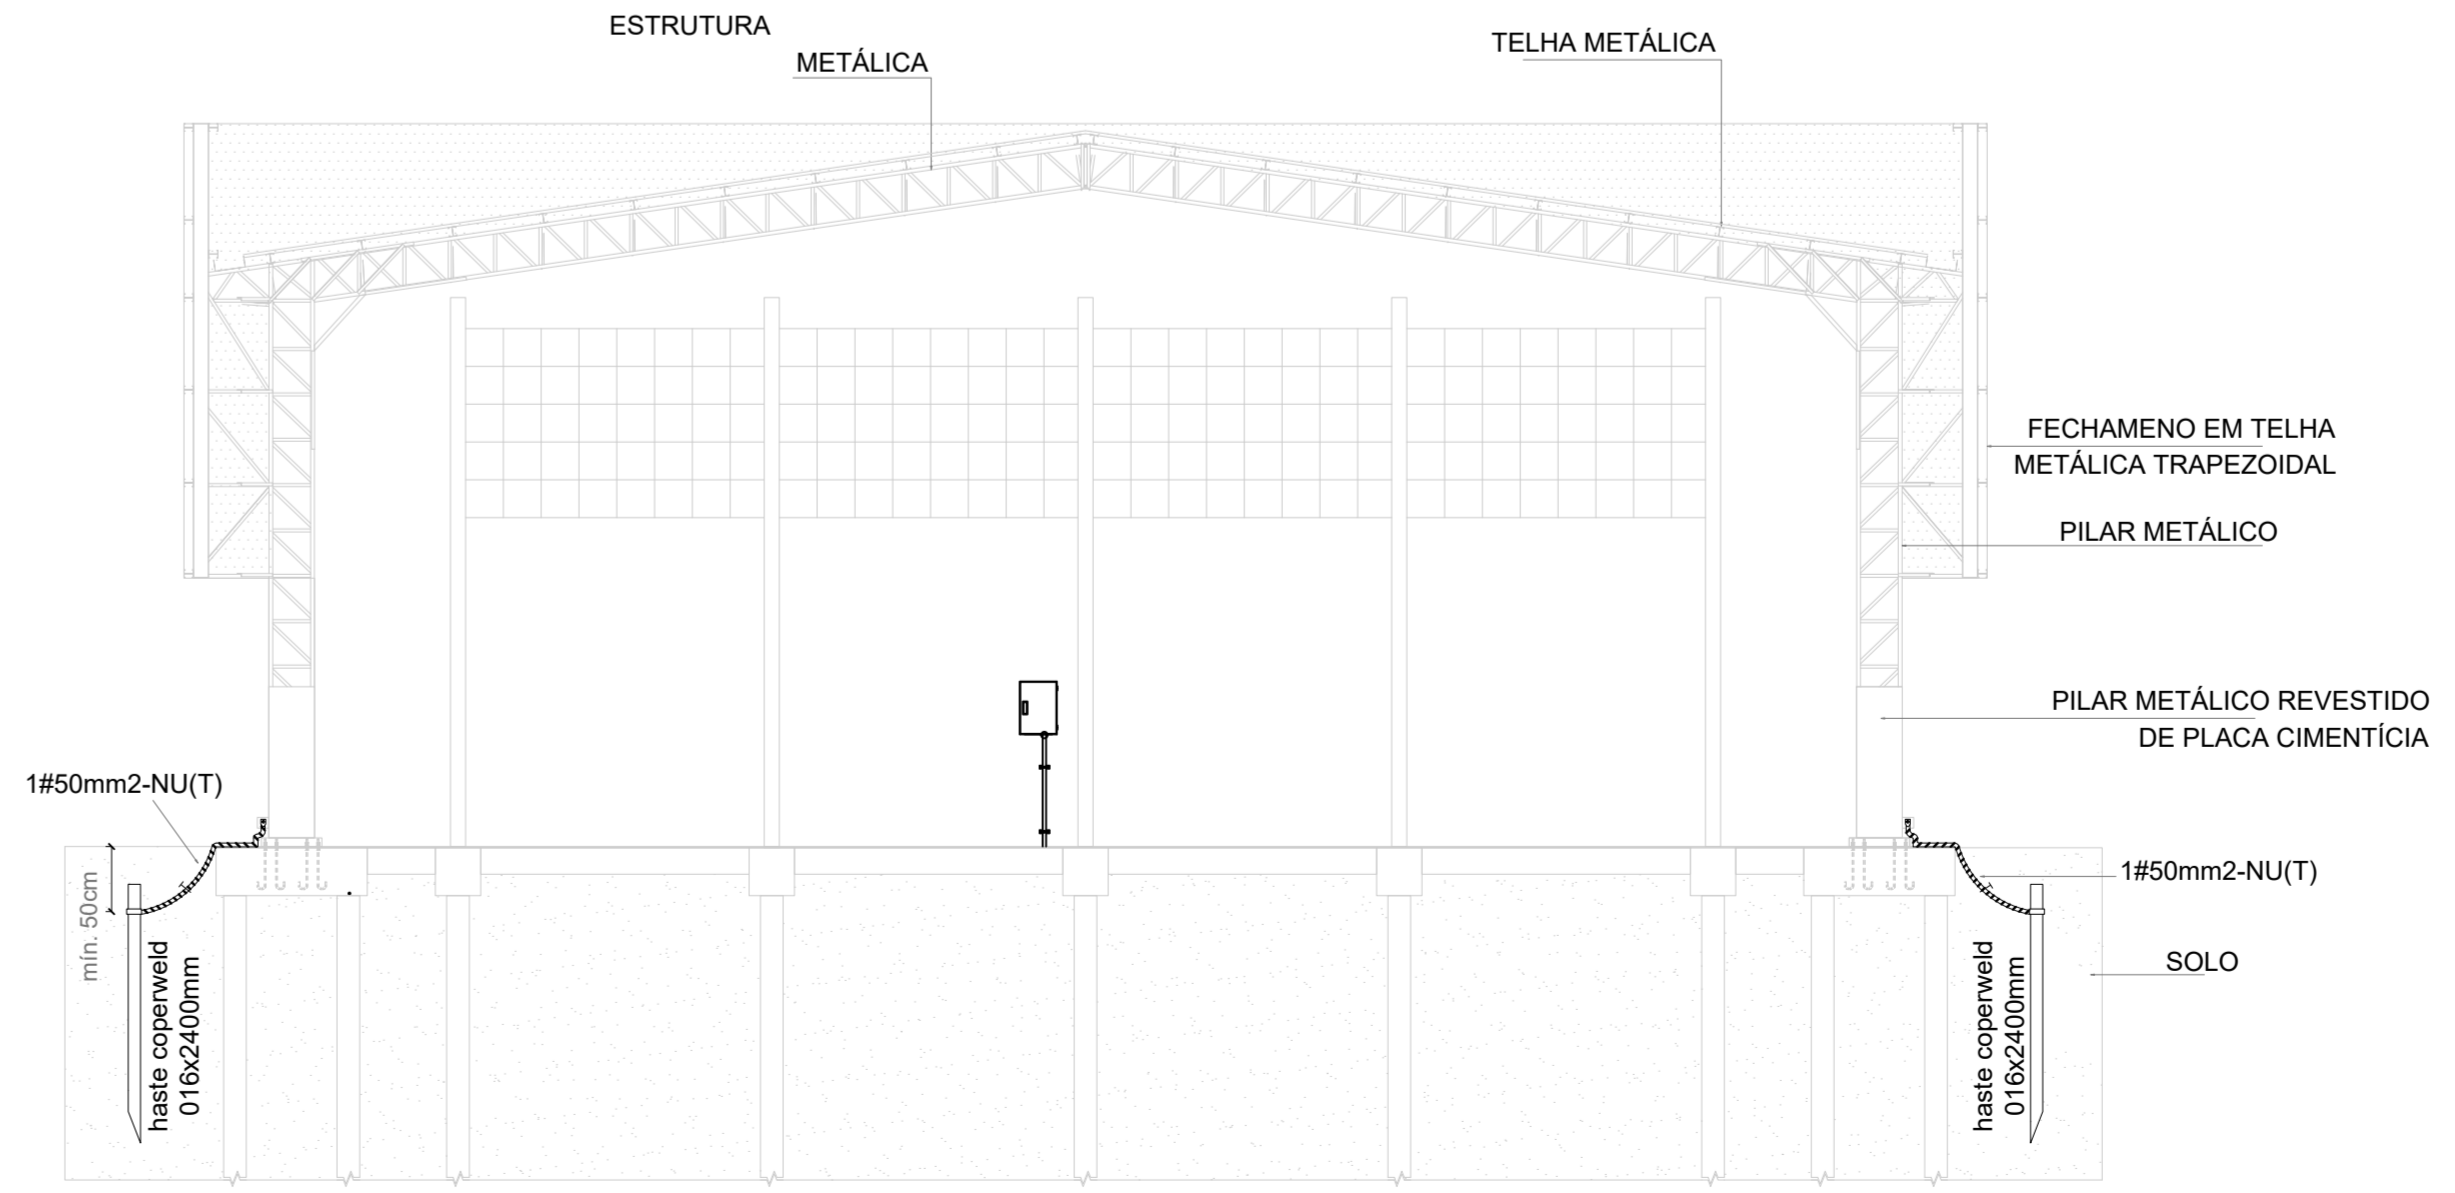

5 CORTE AA
ESCALA 1/100

CONTROLE DE REVISÕES

Nº	DATA	DESCRIÇÃO

FNDE Fundação Nacional de Desenvolvimento da Educação

MINISTÉRIO DA EDUCAÇÃO

PROJETO PADRÃO - FNDE

PROPRIETÁRIO:	
ENDEREÇO:	
MUNICÍPIO - UF:	
PROPRIETÁRIO:	
RESP. TÉCNICO:	CREA
AUTOR DO PROJETO:	PEDRO FREITAS CREA 18.471-D-DF

DLFO	CREA
	RA

OBSERVAÇÕES:

COBERTURA DE QUADRA GRANDE 35m/s
PROJETO DE SPDA

COORDENAÇÃO CGEST - Coordenação Geral de Infraestrutura Educacional	PLANTA BAIXA, PLANTA DE COBERTURA, FACHADA A, FACHADA B, CORTE AA E DETALHES	EDA
REVISÃO R-00	ESCALA INDICADA DATA EXIBIDA JANEIRO/2021	PRANCHA 01/01
FORMATO A1 estendida - 1101 x 594 mm		